
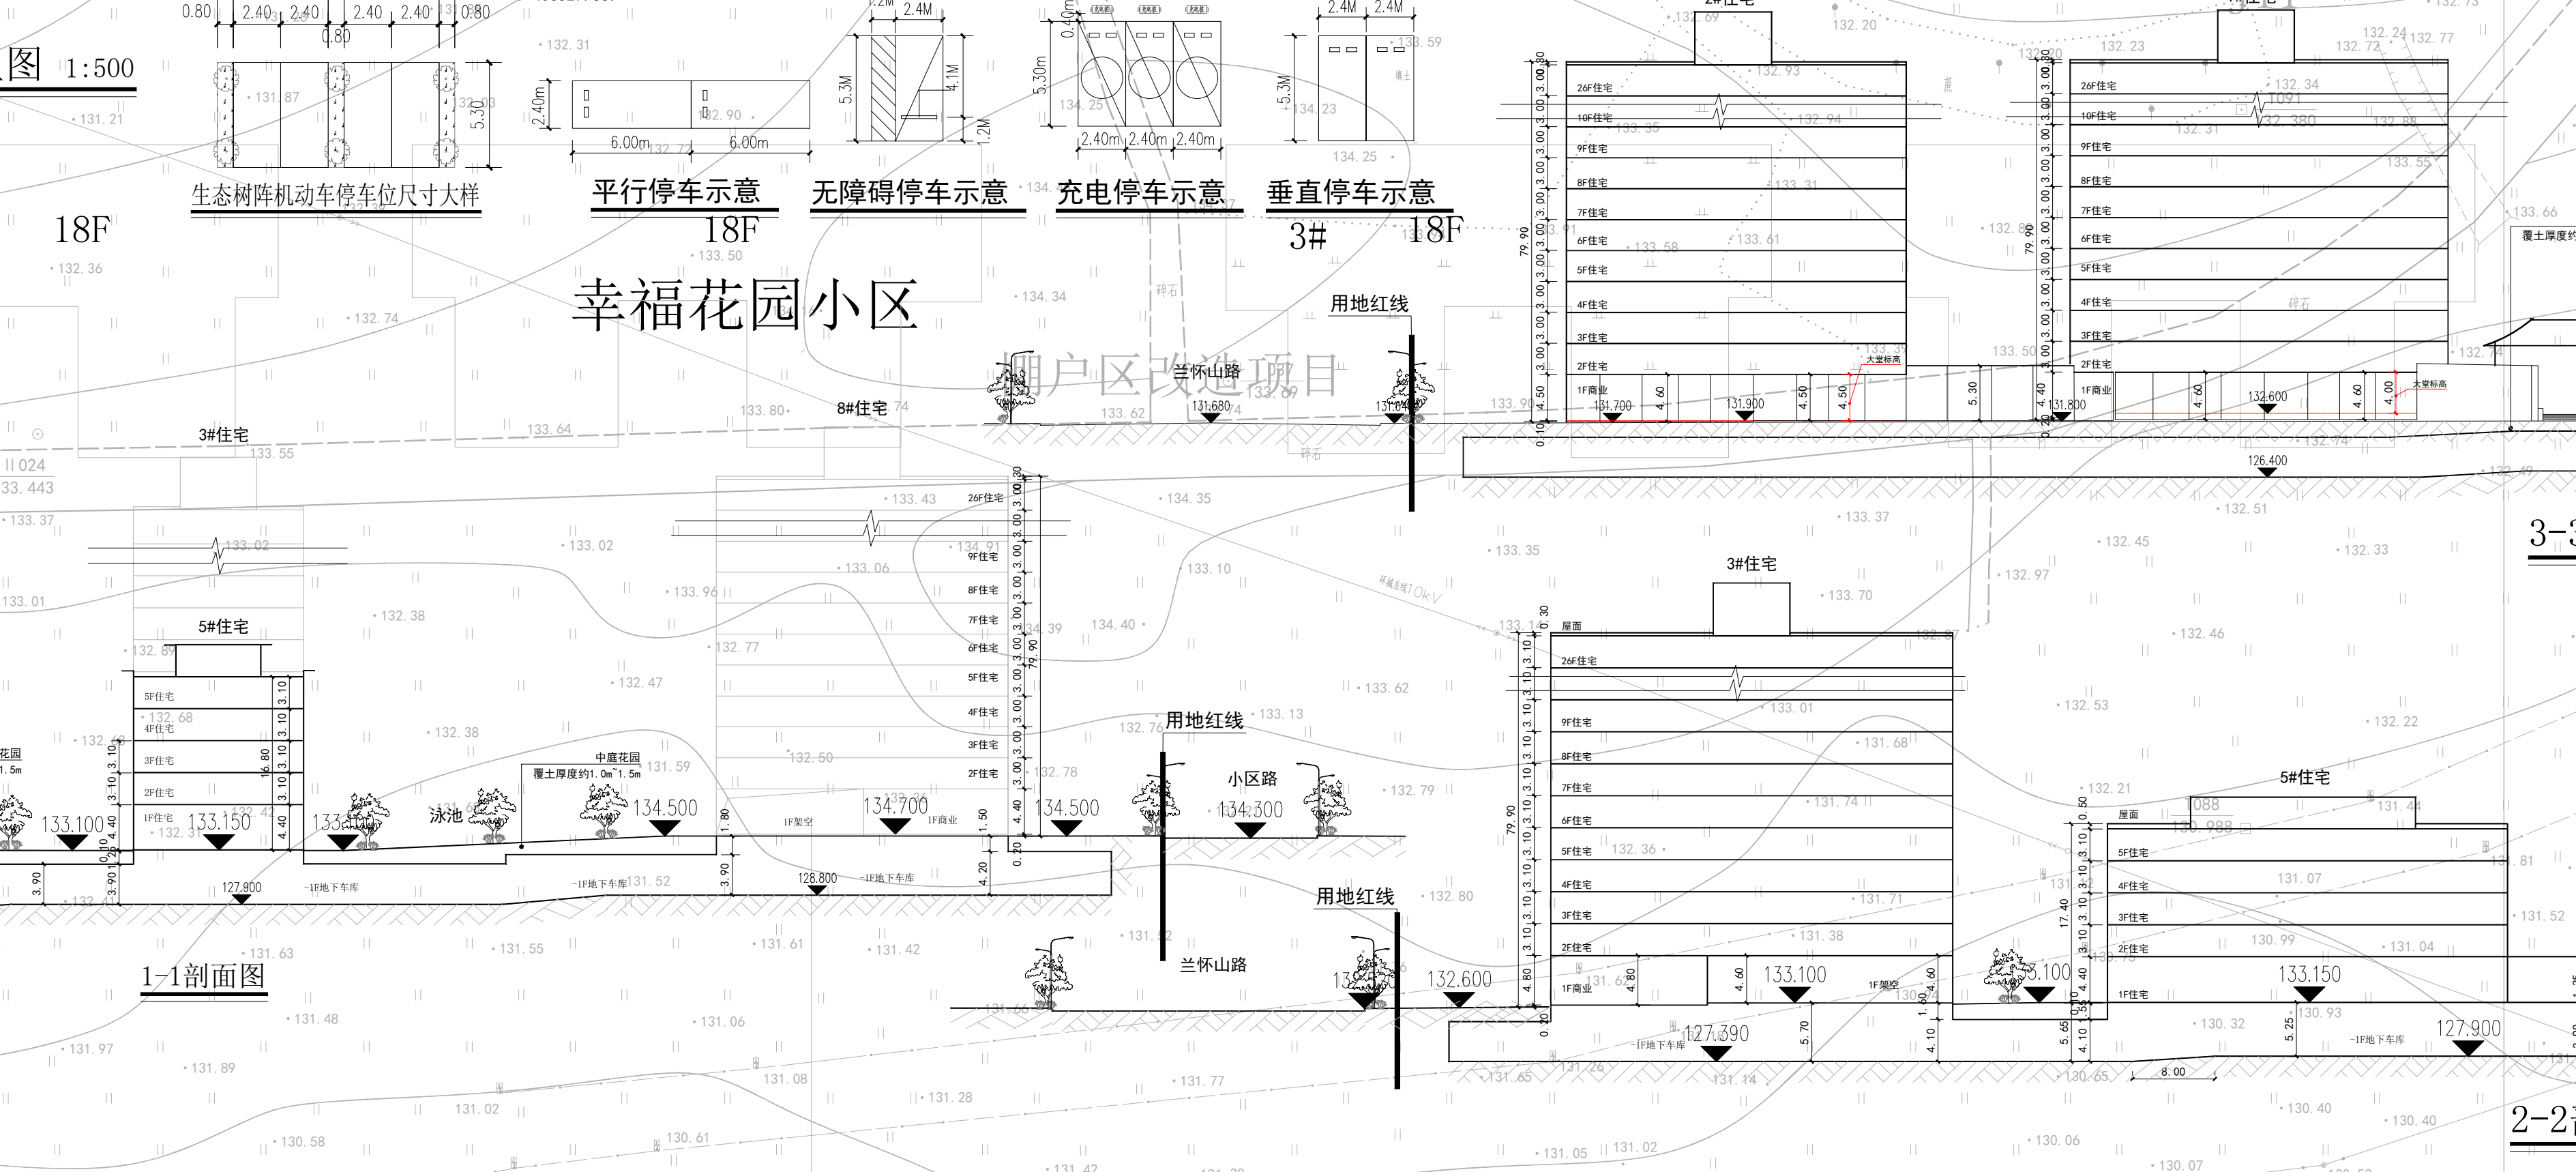
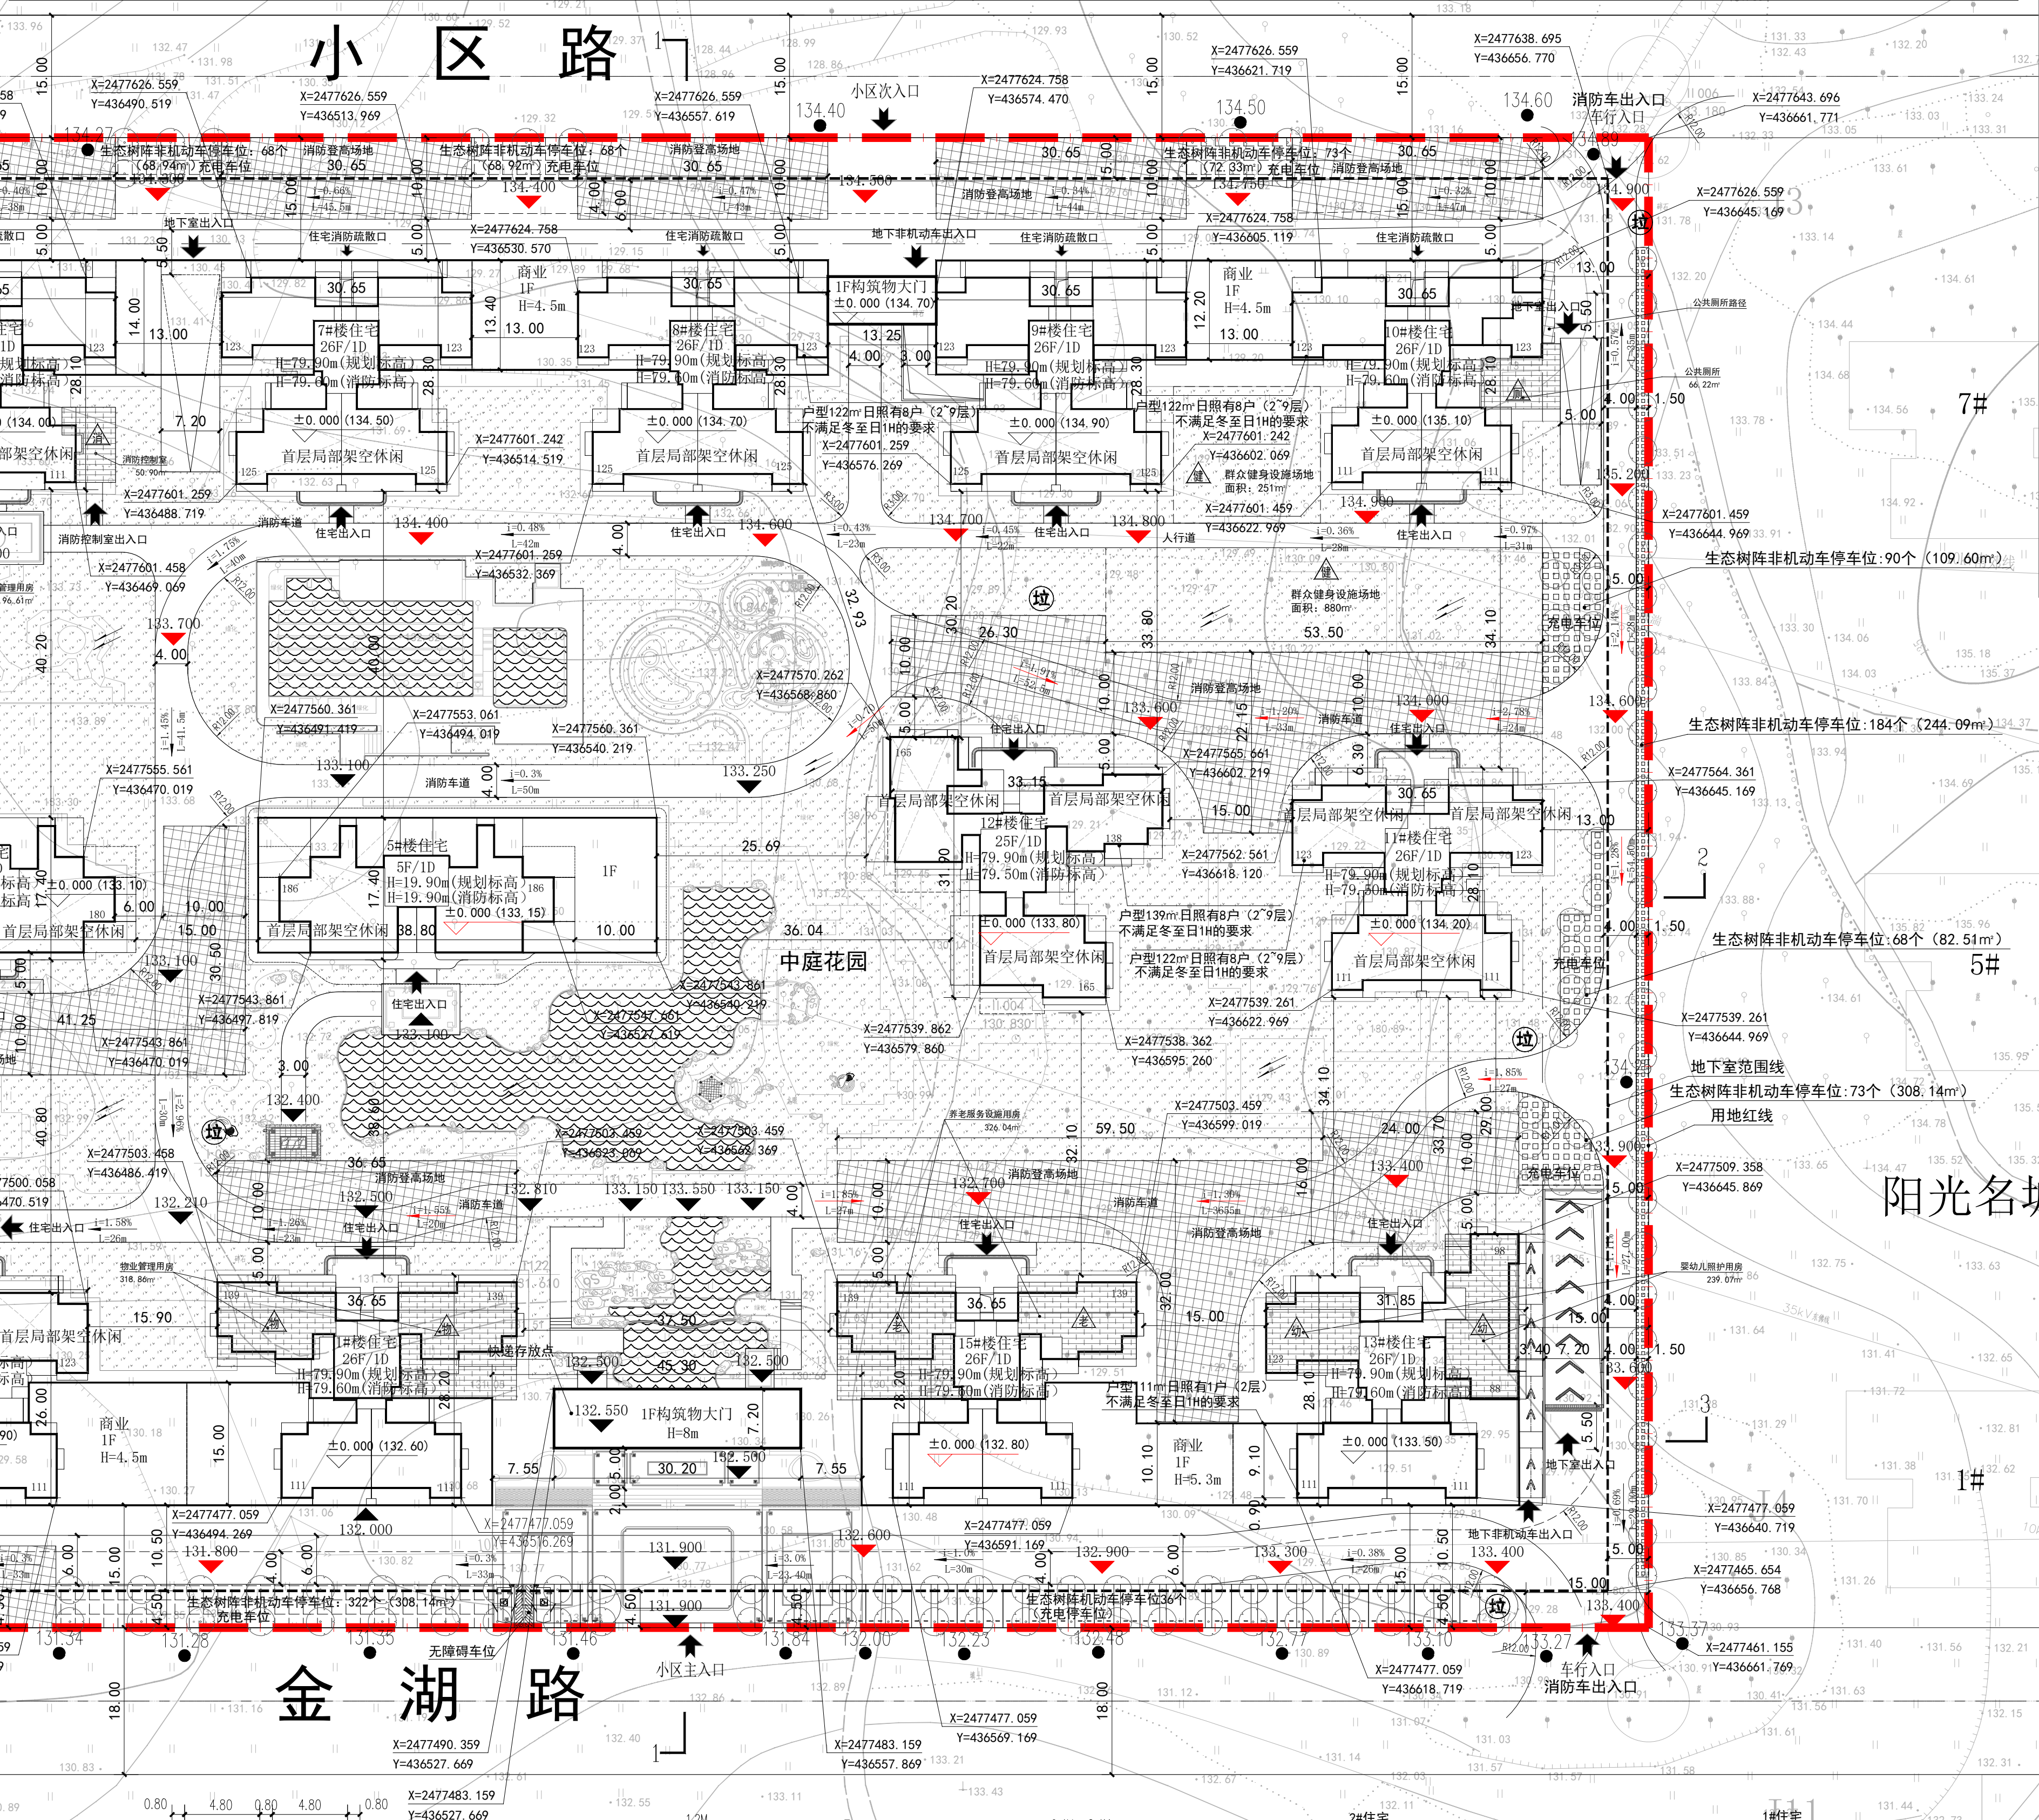


**图面说明:**  
 分析软件: 斯维尔日照分析软件Sun2016分析  
 所处位置: 崇左市, 东经107°37', 北纬22°42'  
 分析日照标准日: 冬至日1小时, 日照窗采样: 窗中点  
 有效日照时间带: 09:00-15:00; 计算时间: 1分钟  
 计算高度: 以一层窗台标高0.90m为计算平面(首层架空层)  
 分析结果: 经分析本项目日照对周边环境无影响。  
 周边环境影响: 经分析, 本地块拟建建筑对周边环境日照有影响, 但仍满足冬至日一小时的要素。

日照时数	总户数	比例	栋号	户数
≥3小时	793	67%	1#	98
			2#	73
			3#	28
			6#	90
			7#	57
			8#	66
			9#	40
			10#	48
			11#	62
			12#	22
			13#	112
2~3小时	222	19%	2#	51
			3#	9
			6#	10
			7#	36
			8#	23
			9#	39
			10#	9
			11#	8
			12#	25
			13#	11
			15#	1
1~2小时	130	11%	1#	2
			2#	1
			3#	11
			5#	8
			7#	7
			8#	3
			9#	21
			10#	35
			11#	22
			12#	17
			13#	1
不足1小时	33	3%	8#	8
			10#	8
			11#	8
			12#	8
			13#	1
			8#	8
			10#	8
			11#	8
			12#	8
			13#	1
			总计	1178

楼栋号	功能	占地面积 (m²)	总建筑面积 (m²)	总容积 (m²)	地上建筑面积 (m²)										地下室建筑面积 (m²)	结构形式	层数	建筑高度
					计容建筑面积 (m²)		不计容建筑面积 (m²)											
					住宅	商业	其他(风井、地下车库)	物业管理用房	婴幼儿照护场地	养老服务设施	消防控制室	公厕	空中花园	公共架空休闲				
1#楼	住宅	1036.76	13468.44	13066.71	12522.96	516.91	26.84											
2#楼	住宅	1401.84	14677.46	14467.83	13367.89	1057.03	42.91											
3#楼	住宅	1202.68	11008.15	9597.73	8798.50	783.37	15.86											
5#楼	住宅	840.09	2625.10	2093.94	2093.94	0.00												
6#楼	住宅	1051.32	12718.45	12434.80	11774.99	631.70	28.11											
7#楼	住宅	891.18	13193.57	12880.07	12409.31	432.74	38.02											
8#楼	住宅	851.94	13154.33	12948.62	12409.48	507.73	31.41											
9#楼	住宅	669.55	12971.94	12782.53	12409.63	320.64	52.26											
10#楼	住宅	895.15	12562.28	12209.92	11772.98	427.35	9.59											
11#楼	住宅	539.38	12207.42	11788.83	11754.99	0.00	33.84											
12#楼	住宅	559.65	13215.21	11381.85	11341.16	0.00	40.69											
13#楼	住宅	877.82	14155.41	13777.01	13359.93	370.83	46.25											
15#楼	住宅	1100.74	13532.43	13113.50	12522.95	580.91	9.64											
大门	大门	269.64	269.64	0.00														
总计		12187.74	199501.19	152543.34	146538.71	5629.21	375.42	415.47	239.39	326.04	50.90	66.22	2737.11	3381.36				

序号	项目	数量	比例	单位	备注
一	总用地面积	43584.33	约65.38亩	m²	
二	净用地面积	43584.33	约65.38亩	m²	
三	总建筑面积	199501.19		m²	
其中	地上建筑面积	159759.83		m²	
	地下建筑面积	39741.36		m²	
四	计容建筑面积	152543.34		m²	
	地上计容建筑面积	152543.34	100%	m²	
其中	住宅建筑面积	146538.71	96.06%	m²	小于计容面积的5%
	商业建筑面积	5629.21	3.69%	m²	
其中	地下室疏散楼梯、风井	375.42	0.25%	m²	
	不计容建筑面积	46957.85		m²	
五	地上不计容建筑面积	7216.49		m²	
	公共厕所	66.22		m²	
其中	物业管理用房	415.47		m²	不低于总建筑面积的2%
	消防控制室	50.90		m²	
其中	婴幼儿照护服务场地	239.39		m²	不小于20m²/100户
	养老服务设施用房	326.04		m²	单处不低于300m²
其中	空中花园	2737.11		m²	
	公共架空休闲	3381.36		m²	
其中	地下不计容建筑面积	39741.36		m²	
	机动车库	38075.49		m²	
其中	非机动车库	1665.87		m²	
	垃圾收集点	7		处	
六	群众健身设施	1131		m²	室内不低于0.1m²/人, 室外不低于0.3m²/人
七	总占地面积	12187.74		m²	
八	建筑密度	27.96%			20%~30%
九	容积率	3.50			R≤3.5
十	总绿地面积	13089.10		m²	
十一	绿地率	30.03%			绿化率≥30%
十二	居住户数	1178		户	
十三	居住人数	3770		人	3.2人/户
十四	机动车位	1234		个	住宅: 1.0个/户
其中	地上停车位	84		个	商业: 1.0个车位/100平方米
	地下停车位	1150		个	充电桩车位125个(占总车位的10%)
其中	非机动车位	1526		个	
	地上非机动车停车位	946	1.0m²/个	个	1.0车位/100m²建筑计容面积(按100%建设充电桩)
其中	地下非机动车停车位	580	1.5m²/个	个	

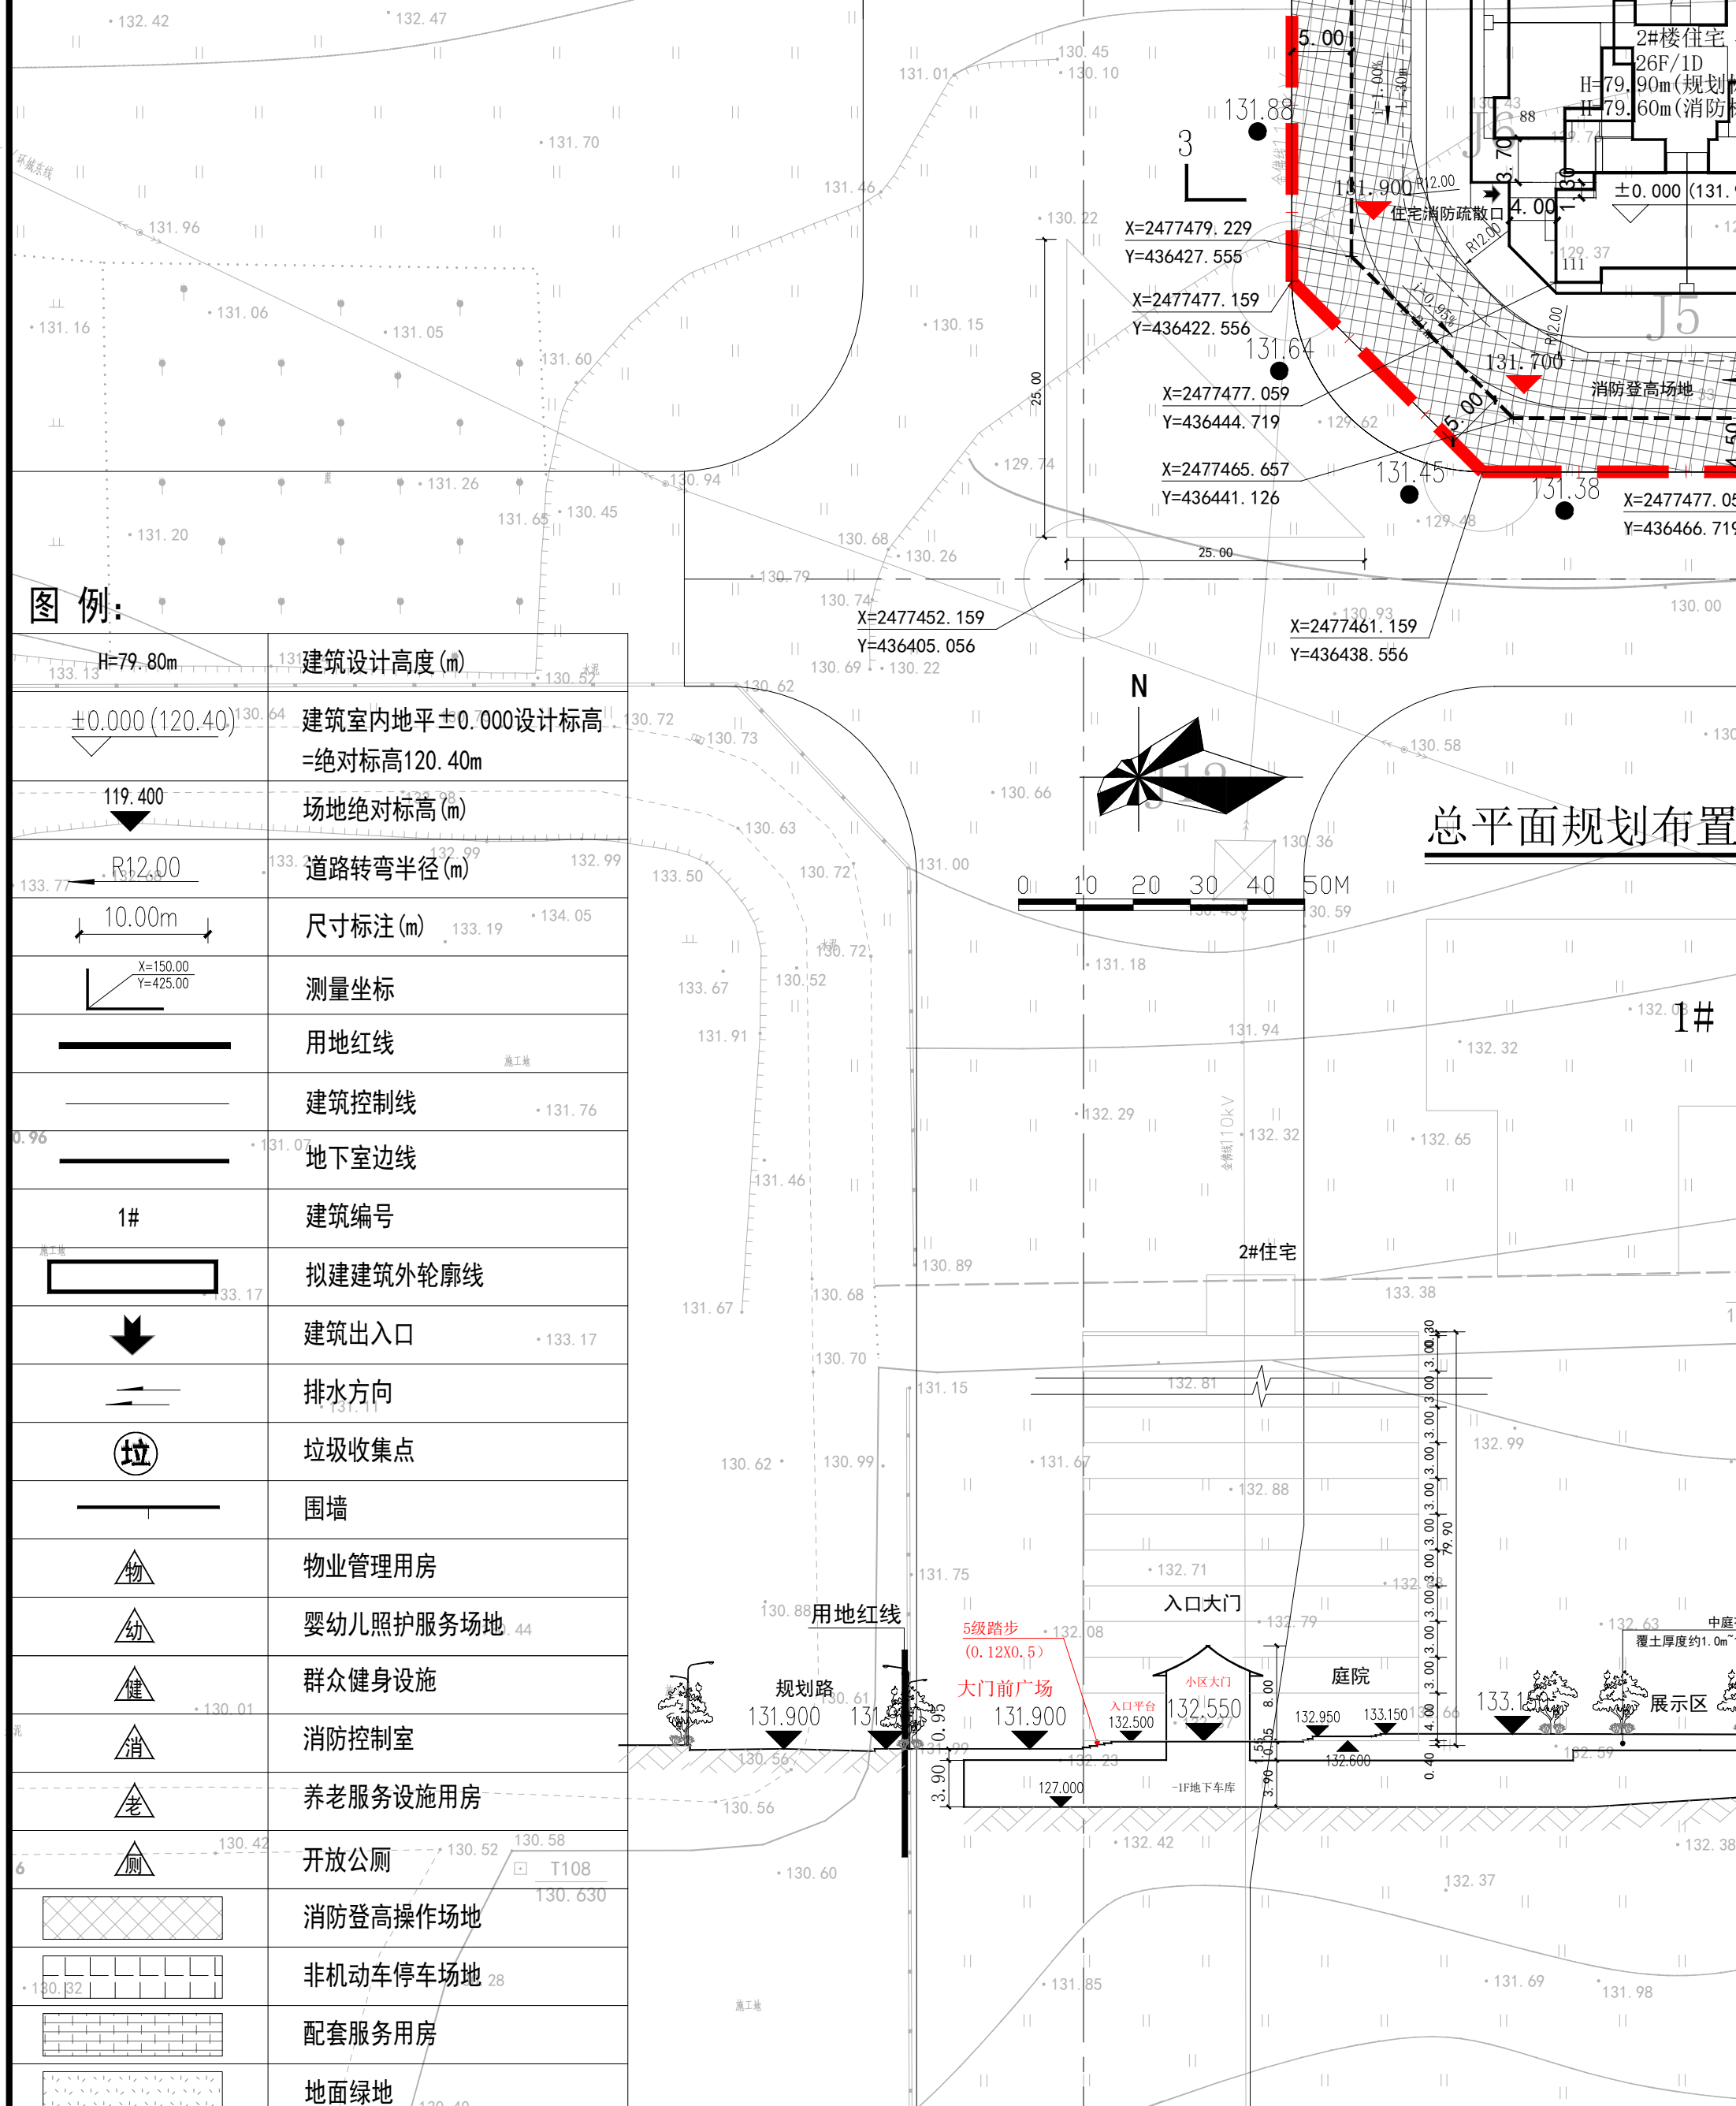

绿地明细表				
项目	明细		备注	
净用地面积(m²)	43584.33			
绿地总面积(m²)	13089.10	居住区总人数	3770	
绿地率	30.03%	人均绿地面积(m²)	3.47	
绿化形式/覆土厚度	实际面积	折算系数	有效面积	备注
地面绿地	11982.81	1	262.50	地下室顶部绿地覆土层平均≥1.5米
中心绿地	906.78	0.3	272.03	泳池
生态停车场绿地	1734.53	1	1734.53	树阵停车位(采用透水铺装)

**设计说明**

- 1) 本图依据甲方提供的地形图和用地红线图, 及《崇左市城乡规划技术管理规定》、《消防设施通用规范》、《建筑防排烟系统技术标准》、《消防应急照明和疏散指示系统技术标准》、《火灾自动报警系统设计规范》等。
- 2) 本工程设计标高±0.000相当于绝对标高132.00(施工现状)。
- 3) 本图坐标系采用2000国家大地坐标系, 高程系统为1985国家高程基准。
- 4) 本图所注标高: 本坐标均为建筑外墙交点, 所注标高为场地、道路设计地面标高; 建筑物内标高为楼层绝对标高。
- 5) 本图所注尺寸, 高程单位为“米”计。
- 6) 本图建筑物间距及与用地红线的相关距离由建筑物外墙皮算起。
- 7) 本工程主要消防道路的转弯半径应不小于12.00米。
- 8) 在各建筑主要出入口或无障碍楼梯出入口处设有无障碍坡道。
- 9) 救援场地和入口: 依据《建筑防火通用规范》GB55037-2022)第3.4.4条、第3.4.6条和第3.4.7条规定, 高层建筑应至少沿其一条长边设置消防车登高操作场地, 未连续布置的消防车登高操作场地, 应保证消防车的救援作业范围能覆盖该建筑的全部消防扑救面。场地与建筑之间不应有进深大于4m的裙房及其他妨碍消防车操作的障碍物或影响消防车作业的架空高压电线。满足建筑物与消防车登高操作场地相对应的范围内, 应设置直通楼梯间的入口。
- 10) 《崇左市城乡规划技术管理规定》第6章, 第42条第8点: 规定绿地面积计算视树种乔木(胸径不小于7cm, 冠幅不小于2.5m, 棕榈科除外)的地面停车场, 在满足植物覆土要求的前提下, 株行距不大于6米的, 种植乔木的地块可全部计算为绿地面积。
- 11) 本项目地下室机动车停车位按100%预留建设安装条件, 建成充电桩停车位占总停车位(1248个)的10%, 数量为125个, 地上76个, 地下49个。
- 12) 总平面绿化景观二次设计, 详景观二次设计。

建设单位	广西崇左恒悦房地产
CLIENT	开发有限公司
工程名称	天润府
PROJECT	
子项名称	总平面图
SUB-ITEM NO.	
方案设计	潘德力 潘德力
SCHEME BY	
制图	潘德力 潘德力
DRAWN BY	
设计	潘德力 潘德力
DESIGNED BY	
校对	覃敬礼 覃敬礼
CHECKED BY	
专业负责人	罗良万 罗良万
CHIEF ENGR.	
审核	覃敬礼 覃敬礼
APPROVED BY	
业务号	
JOB NO.	
专业	建筑
DISCIPLINE	
版次	01
DATE	2024.09
图纸名称	总平面规划布置图
TITLE	
图号	ZP-01
DRAWING NO.	

**GUANGDONG HUACHENG DESIGN INSTITUTE Co., Ltd**

设计证书编号: DESIGN GRADE & CERTIFICATE NO:  
 建筑工程师: A244020234  
 规划编制乙级: 粤自资核字23440076  
 园林编制乙级: A244020234

其他:

广东省华城建筑设计有限公司  
 GUANGDONG HUACHENG DESIGN INSTITUTE Co., Ltd

1. 本图版权归本公司所有。  
 2. 本图版权归设计人所有, 未经许可不得复制或传播。  
 3. 本图版权归设计人所有, 未经许可不得复制或传播。  
 4. 本图版权归设计人所有, 未经许可不得复制或传播。